XРАМ ВО ИМЯ ВЛАДИМИРСКОЙ ИКОНЫ БОЖИЕЙ МАТЕРИ г. Кировград Свердловской обл.

# ЭСКИЗНЫЙ ПРОЕКТ

ГАП ШКРЕБТАНОВА О.В.

# Рук.омд.ЭОМ Рук.омд.ИТП

Инв. №

### Обшие иказания

Проектная документация для строительства Храма Во имя Владимирской иконы Божией Матери, расположенного по адресу: г.Кировград Свердловской обл., ул.Мамина-Сибиряка выполнена на основании задания настоятеля храма Во имя Владимирской иконы Божией Матери Нижнета-гильской епархии Русской Православной Церкви (Московский Патриархат) иерея Козлова Павла. Градостроительный план земельного участка кадастровый № 66:49:0000000:3677, № 66:49:0502022.

Объемно-планировочные решения приняты на основе действующих технических регламентов:

Федеральный закон 123-ФЗ "Технический регламент о требованиях пожарной безопасности. (с изменениями на 23 июня 2014 года);

Федеральный закон 384-ФЗ «Технический регламент «О безопасности зданий и со-оружений» (с изменениями на 2 июля 2013 года);

- -СНиП 2.07.01-89 Градостроительство. Планировка и застройка городских и сельских поселений;
- -СНиП 31-06-2009 Общественные здания и сооружения.
- -СНиП 35-01-2001 Доступность зданий и сооружений для маломобильных групп населения. (Актуализированная редакция СНиП 35-01-2001);
- -СП 1.13130.2020 Эвакуационные пути и выходы;
- -СП 2.13130.2020 Обеспечение огнестойкости объектов защиты;
- -СП 4.13130.2013 Ограничение распространения пожара;
- -СП 5.13130.2009(с Изменением N 1) Установки пожарной сигнализации и пожаротушения автоматические;
- -СП 31-103-99 Здания, сооружения и комплексы православных храмов;
- -СП 391.1325800.2017 Храмы православные. Правила проектирования.

### 2.Расчетные параметры:

Климатические условия согласно СП 20.13330.2016 "Нагрузки и воздействия" и СП 131.13330.2011 "Строительная климатология":

- 1) нормативное значение ветрового давления w0=0,30 кПа (30 кгс/м2) для II ветрового района;
- 2) расчетное значение веса снегового покрова sq=1,8 кПа (180 кгс/м2) для III снегового района;
- 3) расчетная температура наружного воздуха по наиболее холодной пяти-дневке обеспеченностью 0,92 минис 35°С.

Климатический подрайон строительства по СП 131.13330.2011 -18. Климатический район строительства по ГОСТ 16350-80 -114. Степень огнестойкости здания - 11

Класс ответственности здания – І

Класс финкциональной пожарной опасности - Ф2.2

Класс конструктивной пожарной опасности — С2

Отметка 0,000 равна уровню чистого пола 1 этажа что соответствует абсолютной отметке 266,20.

- 3. Характеристика здания и конструктивные решения:
- В соответствии с заданием заказчика здание храма разработано в стилистике ранне московского церковного зодчества, основывающейся на об-разцах храмов Владимирской Руси, как наиболее полно раскрывающих образ

Пресвятой Богородицы. Храм планируется трехнефным, шестистолпным, трехчастным (алтарь, храм, притвор), с пятью куполами, со встроенной над входной группой колокольней (звонницей). Главы храма имеют лукович-ную форму, каждая увенчаны крестом, ориентированным на запад. Здание с высоким подклетом (цокольный этаж).

Особенностью внешнего архитектурного решения является выраженное в закомарных формах перекрытие крестовых сводов. Роль притвора осуществлена пространством в пролете между лестничной клеткой и церковной лавкой. Архитектурные решение основания барабана имеет характер поза-комарных переходов от четверика к восьмерику и далее к круглой форме барабана. Глава – луковичной формы. В западном пролете основного объема храма здание имеет хоры на высоте +4,750 м. В северной части храма расположен примыкающий к зданию пандус для транспортировки в храм маломо-бильных грипп населения.

В подвальной (цокольной) части храма предусмотрены административно-бытовые и технические помещения:

- -ризница (раздевалка для детей);
- -крестильня;
- -кабинет бухгалтера;
- -кладовая церковной утвари;
- -трапезная;
- -комната отдыха священника с санузлом;
- -комната для просвещения прихожан;
- -венткамера;
- -тепловой пункт с вводом теплосети и водопровода с водомерным узлом;
- -санузел для посетителей храма;

На первом этаже храма предусмотрены:

- -паперть;
- -npumbop;
- -лестница на хоры, колокольню, на крышц;
- -электрощитовая;
- -подсобное помещение:


храм с алтарём, ризницей и пономаркой.

На антресольном этаже храма предусмотрены хоры – места для распо-ложения певчих, комната певчих и выход на колокольню. Максимально допу-стимое количество людей, находящихся на антресольном этаже – 5 человек.

	Ведомость чертежей							
/lucm	Наименование	Примечание						
1	Общие данные							
2	Схема планировочной организации земельного участка							
3	План подвала							
4	План 1 этажа							
5	Фрагменты плана на отм.+4,750, на отм.+6,950							
6	Разрезы 1-1, 2-2							
7	Фасады Д-А, 1-7							
8	Фасады А-Д, 7-1							
9	Перспективные виды 1, 2							
10	Перспективные виды 3, 4							

						П05-03/2023-01 - АР.ЭП				
						Свердловская обл., г. Кировград, ул. Мамина-Сибиряка.				
Изм.	Кол.уч.	/lucm	№док.	Подп.	Дата					
Ραзραδοπα <i>π</i> 05.23			Стадия	/lucm	Листов					
Прове	טעת					05.23		3 1		
Н. контроль					05.23	Общие данные	000	) "Проек	:m-12"	



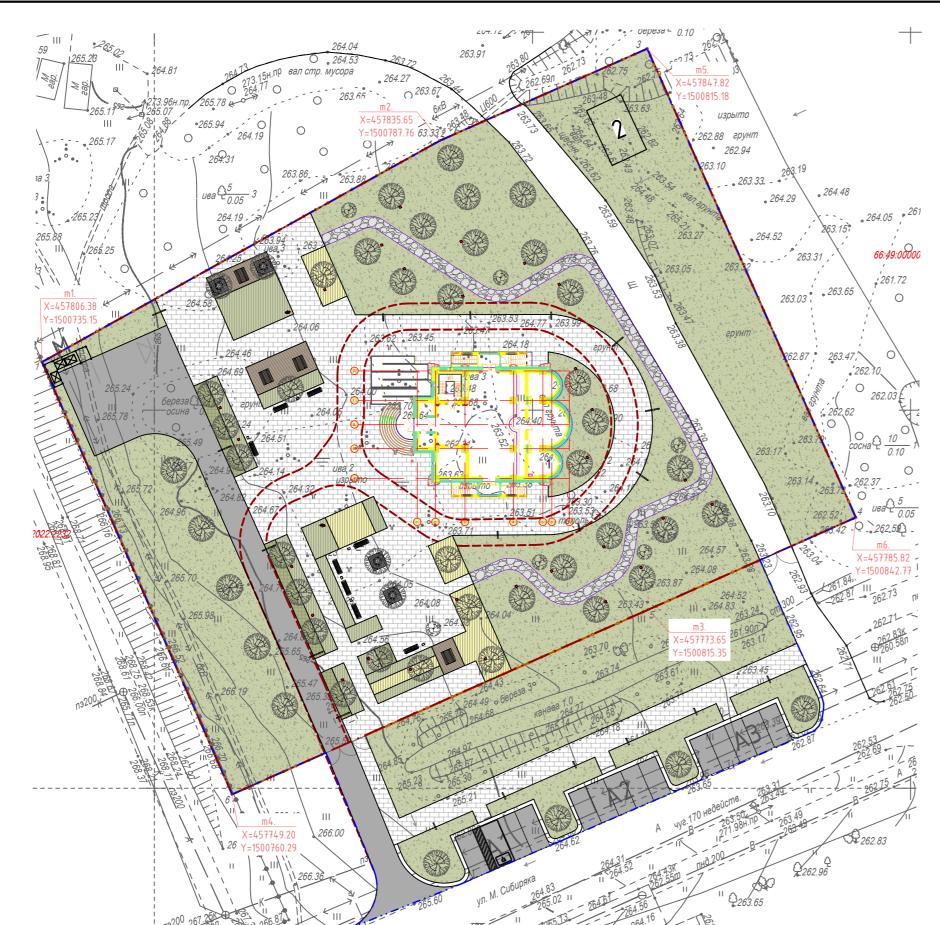


# Экспликация зданий и сооружений


skennakadan soanaa a coopgmenaa								
Номер на плане	Наименование	Примечание						
	Проектируемые здания и сооружения							
1	Здание храма во имя Владимирской иконы Божией Матери	Проектируемый						
2	Газовая котельная	Проектируемый						
Проектируемое благоустройство								
М	Площадка для накопления ТБО	Проектируемый						
A1	Открытая автостоянка на 4 машиноместа	Проектируемый						
A2	Открытая автостоянка на 5 машиномест	Проектируемый						
АЗ Открытая автостоянка на 5 машиномест Проектируемый								

# Условные графические обозначения


Условные обозначения	Наименование	Примечание
	Граница землеотвода	
	Граница благоустройства	Проектируемый
	Проезды	Проектируемый
	Лиственный кустарник	Проектируемый
	Многолетники	Проектируемый
	Газон	Проектируемый
	Бетонная плитка	Проектируемый
	Деревянное покрытие	Проектируемый
	Бетонные плиты	Проектируемый
	Пожарный проезд	Проектируемый
	Лиственное/хвойное дерево	Проектируемый
	Солитерный кустарник	Проектируемый
į.	Onopa Angle Urban Puzzle PL1016F-40W (или аналог)	Проектируемый
	Onopa Angle Urban Puzzle PL1016F-40W (или аналог)	Проектируемый
•	Боллард Urban Puzzle Sanat LL123 06B-10W	Проектируемый
<b>&amp;</b>	Мачта освещения Urban Puzzle ACENTO PL140-20W-3000K	Проектируемый

						П05-03/2023-01-АР.ЭП			
Изм.	Кол.уч.	/lucm	№док.	Подпись	Дата	Свердловская обл., г.Кировград,	ул. Маминс	1-Сибиряк	α.
Разраб. Матвеева		Веева				Стадия	Лист	Листов	
Проверил		Елисеев					Э 2		
Н. к	. контр. <i>Шкребтанова</i>				Схема планировочной организации земельного участка М 1:500	00	ОО "Проеі	кт-12"	

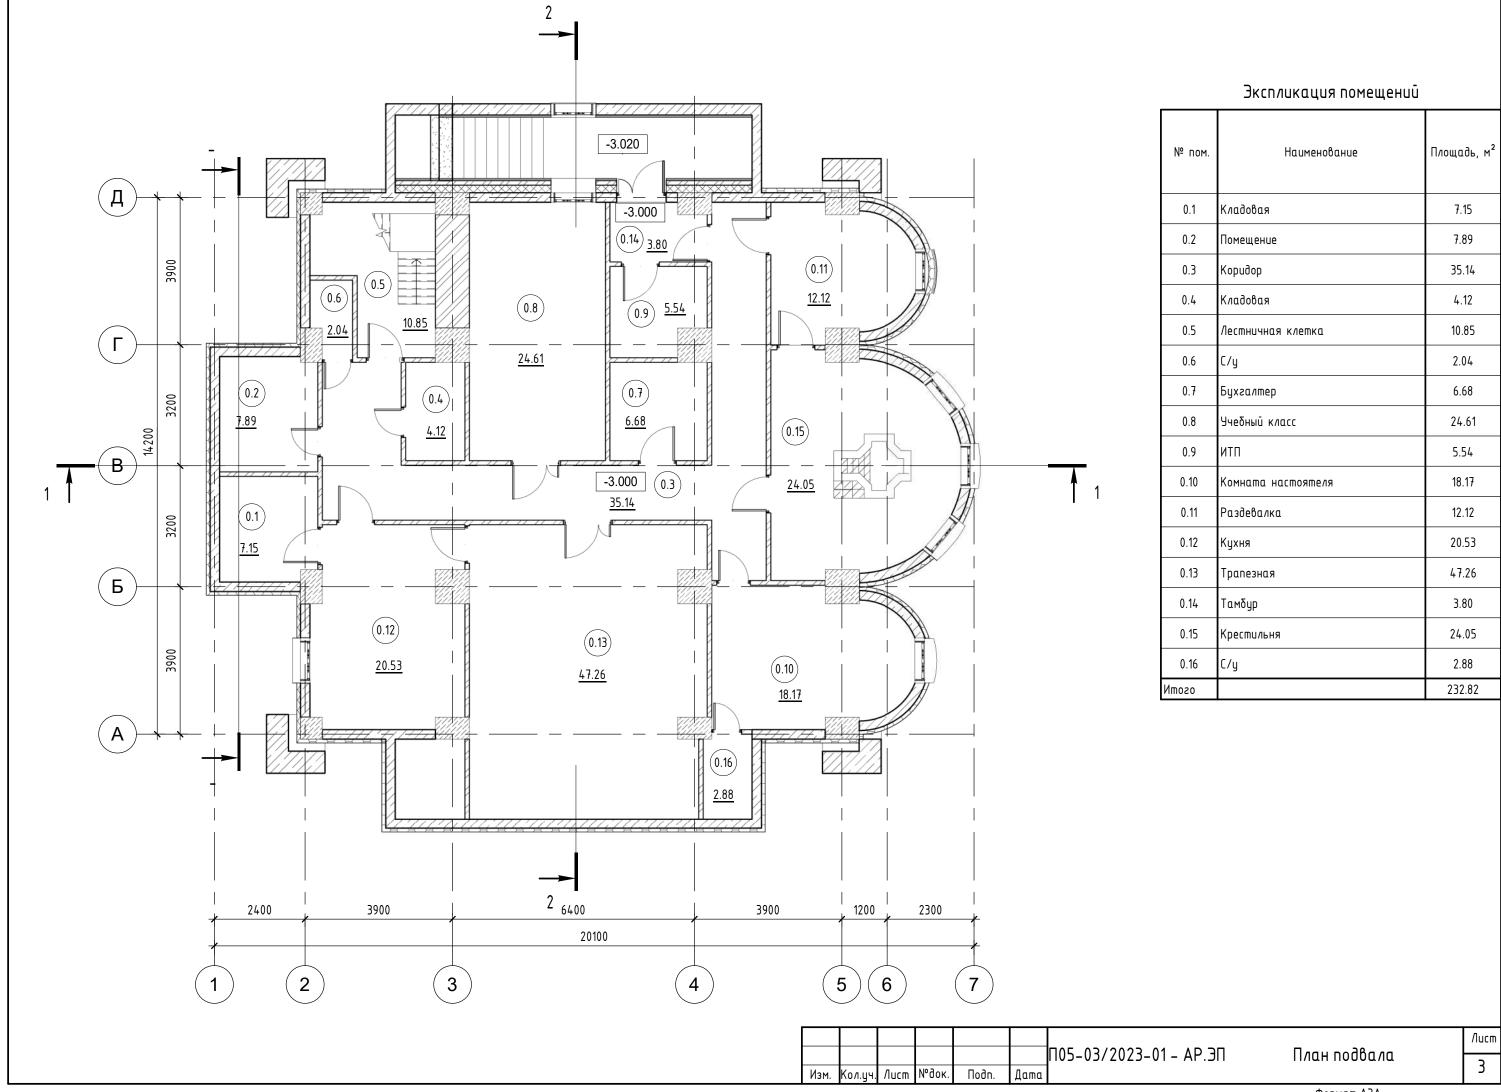


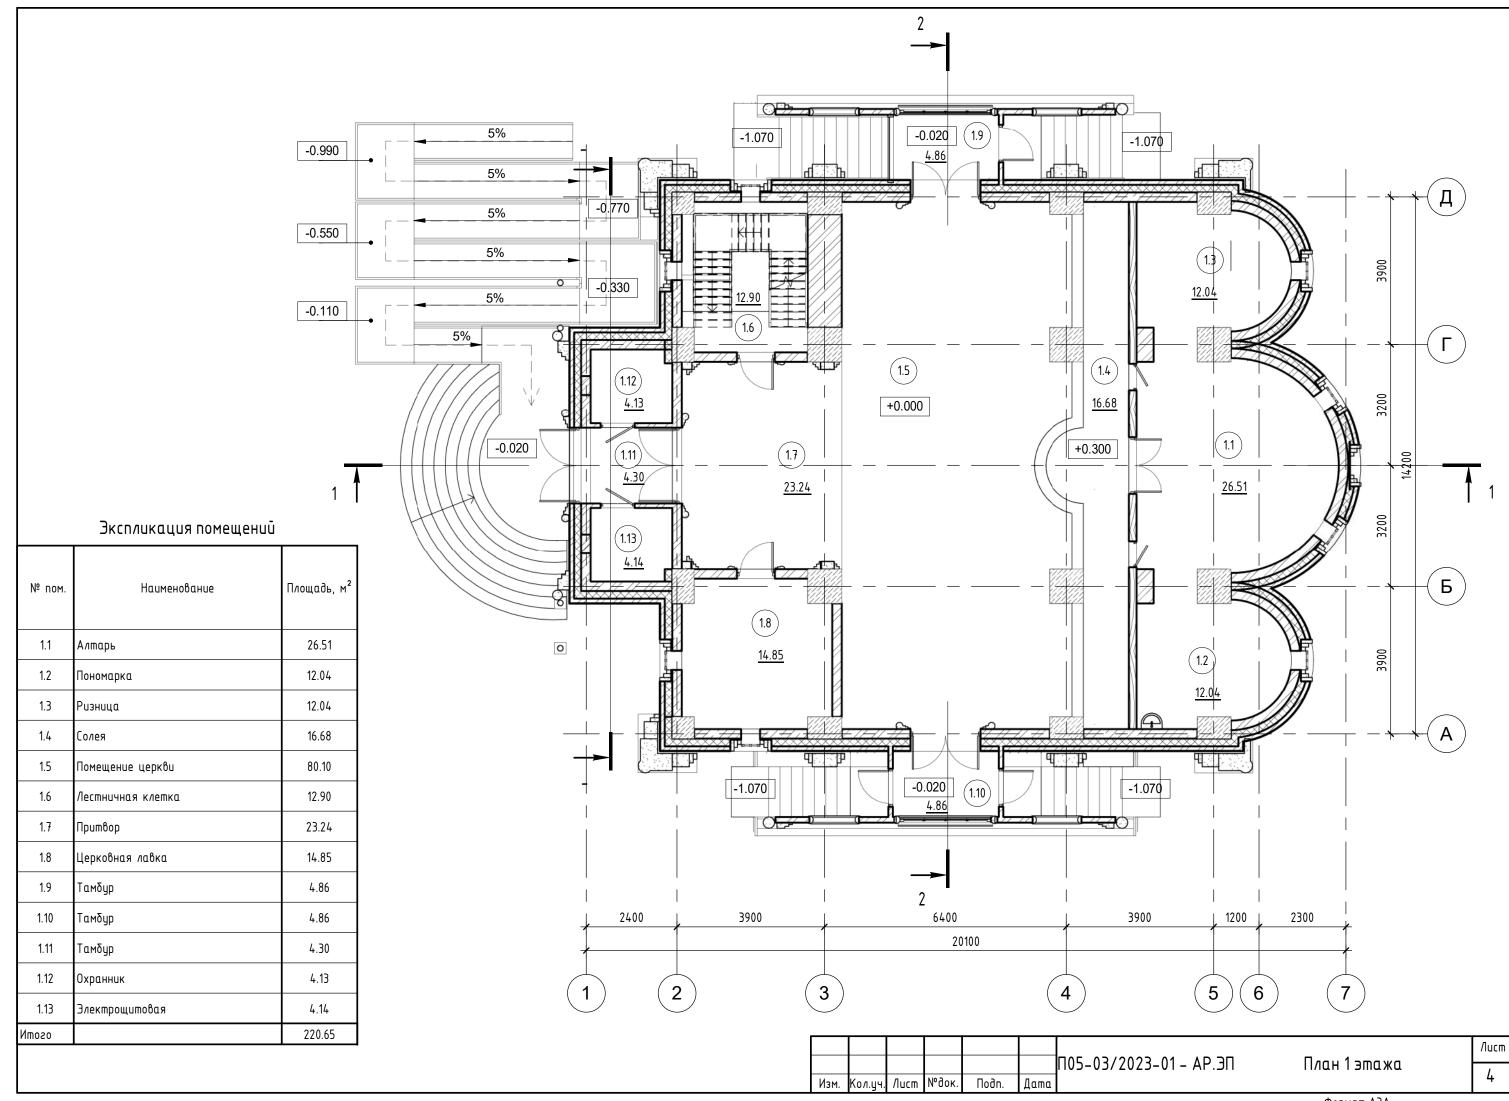


## Фрагмент плана на отм. +6,950 Фрагмент плана на отм. +4,750

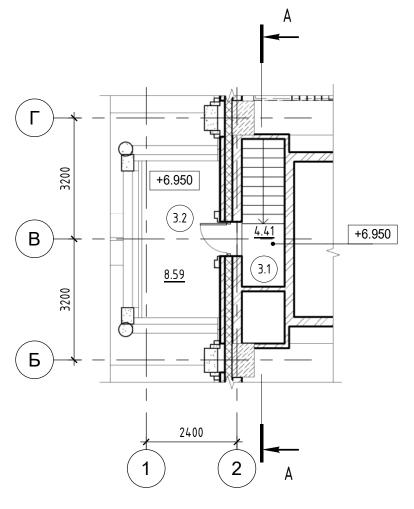

Сечение А-А

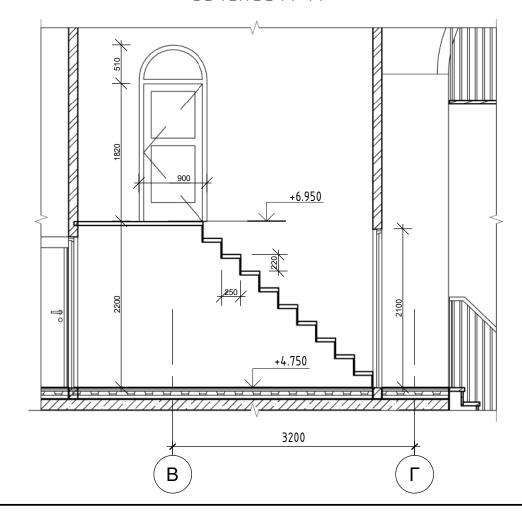


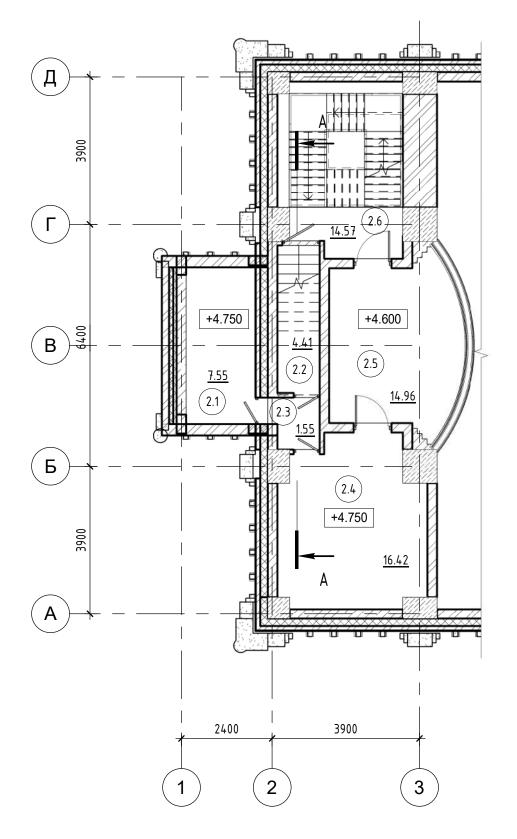



# Экспликация помещений

№ пом.	Наименование	Площадь, м <sup>2</sup>
2.1	Подсобное помещение	7.55
2.2	Подсобное помещение	4.41
2.3	Тамбур	1.55
2.4	Помещение для певчих	16.42
2.5	Хоры	14.96
2.6	Лестничная клетка	14.57
3.1	Лестница на звонницу	4.41
3.2	36онница	8.59
1mozo		72.47


П05-03/2023-01 - АР.ЭП Изм. Кол.уч. Лист №док.

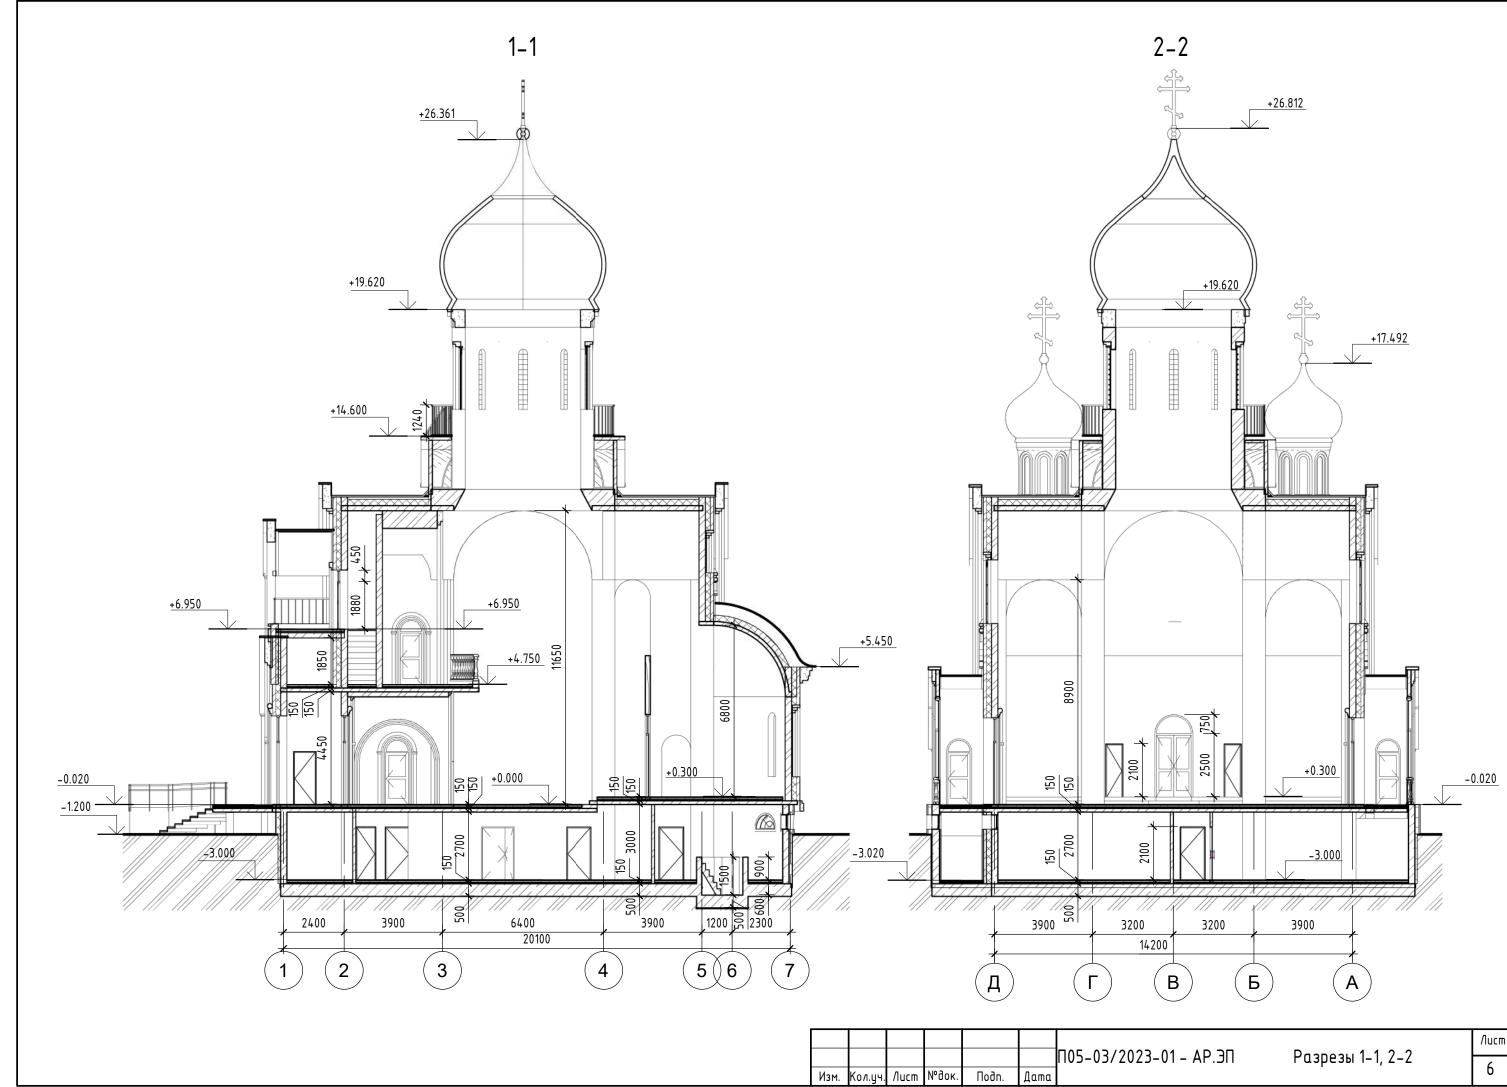


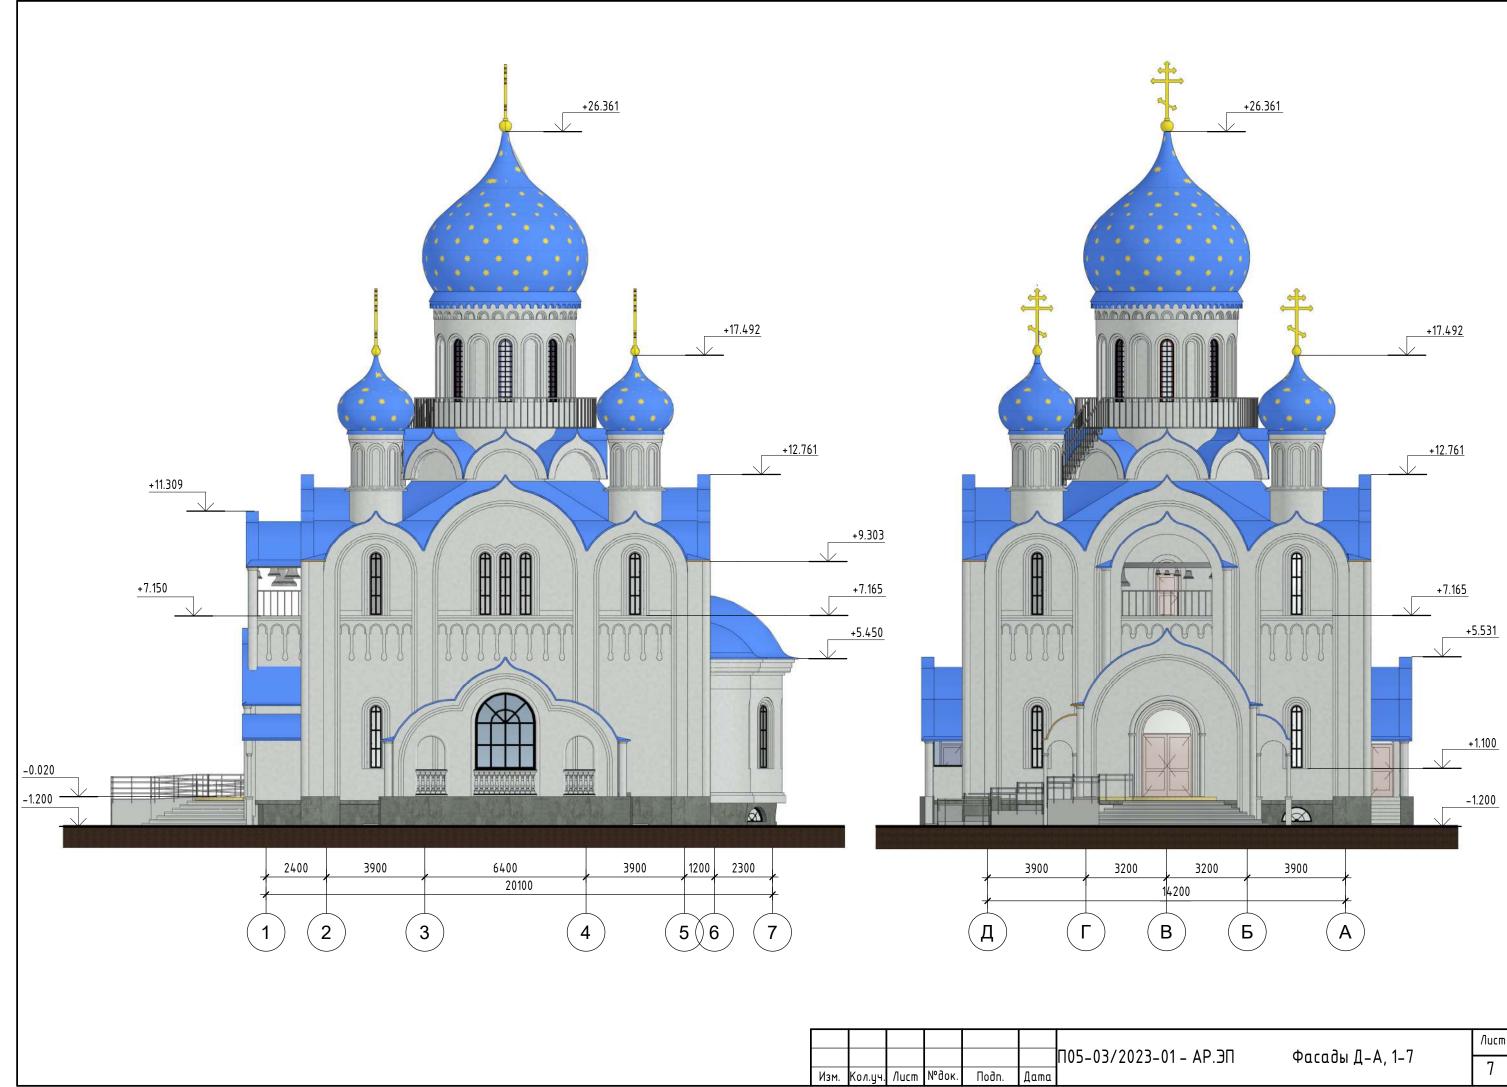

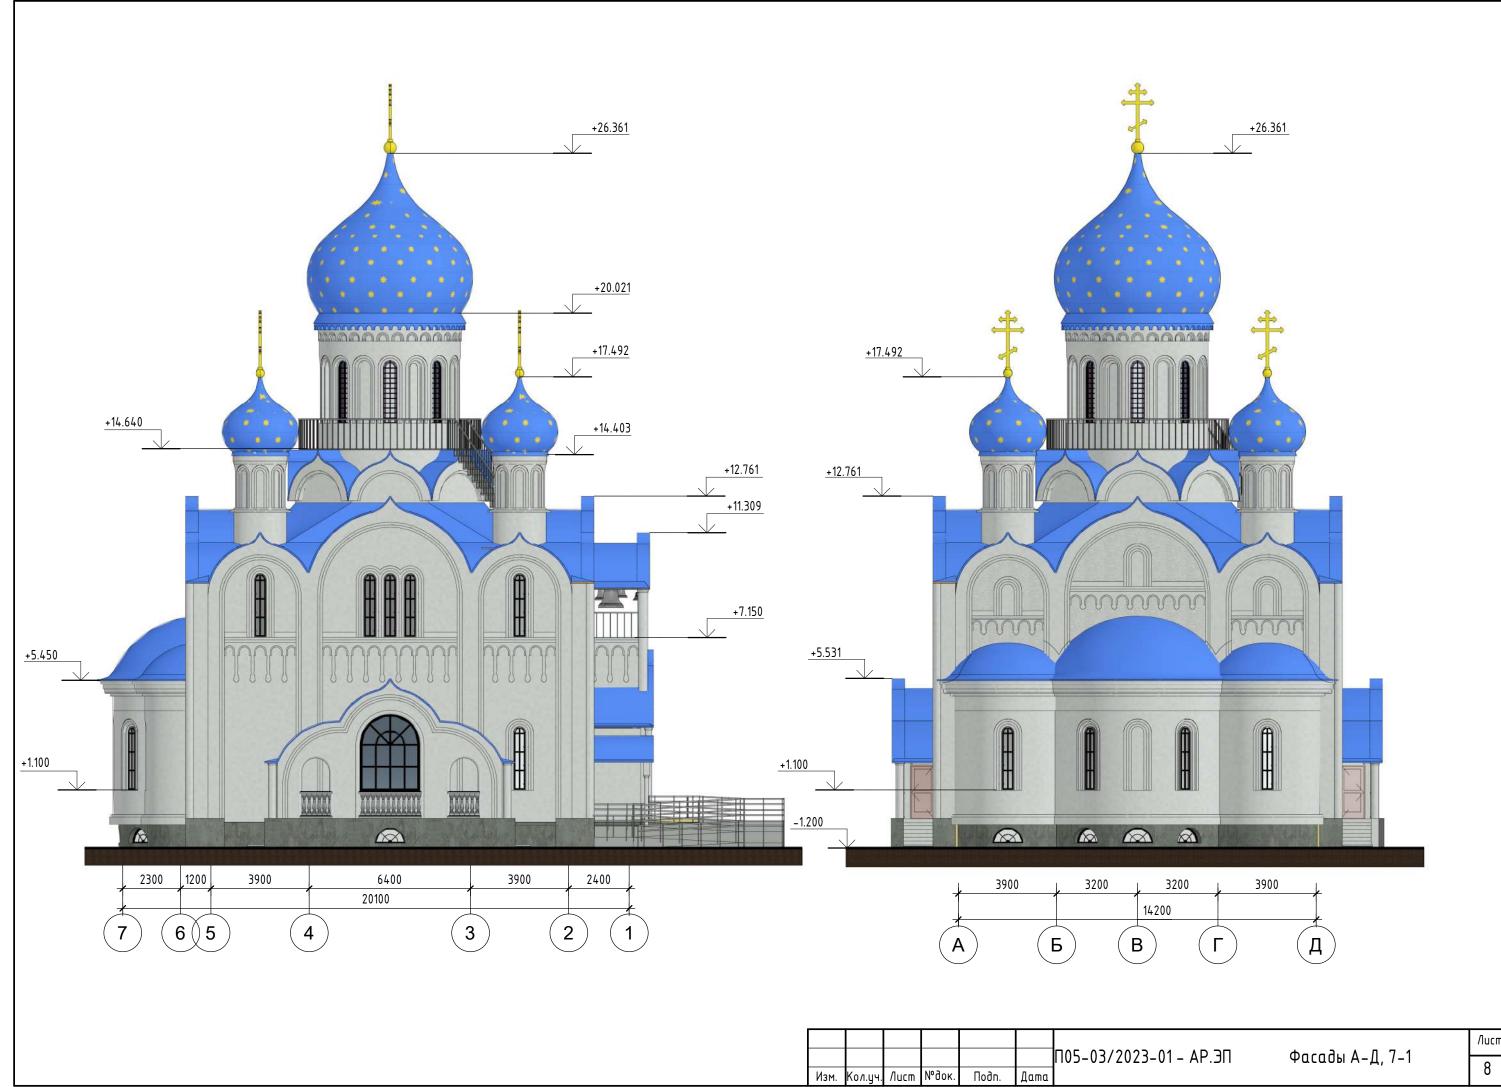


Bu∂ 1 Buð 2

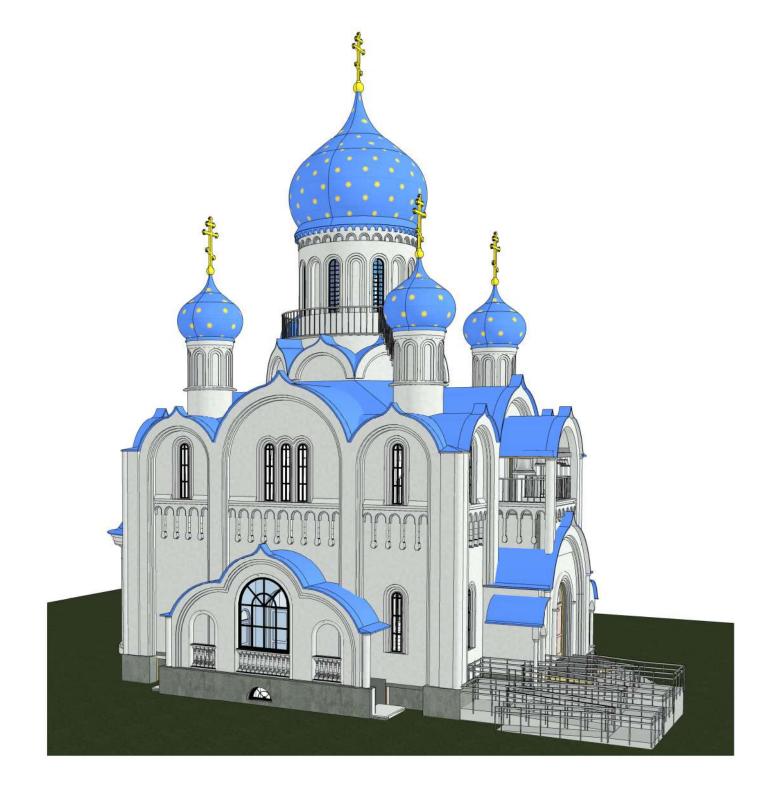


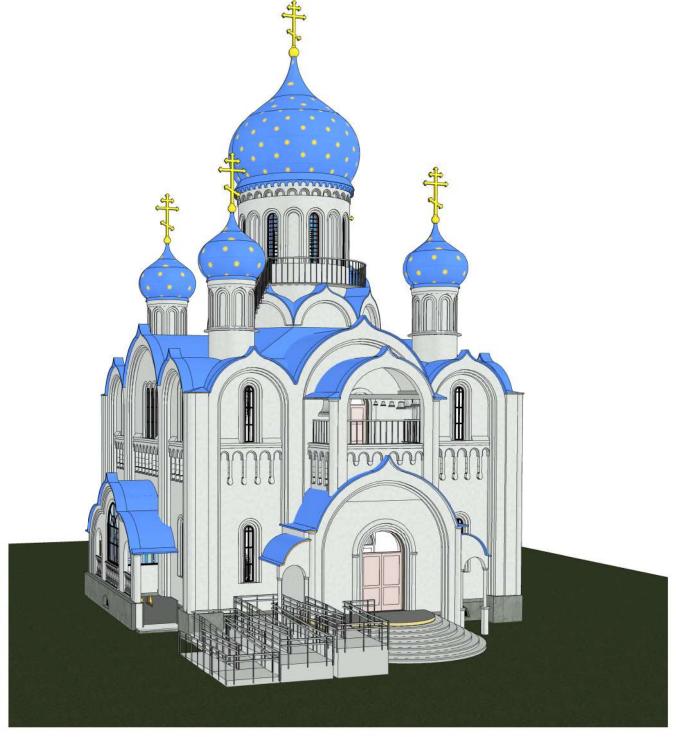

								ſ
						П05-03/2023-01 – АР.ЭП	Перспективные виды 1, 2	ŀ
14	V ····	Л	NOGOL	п. э.	П	1	·	ı

Buð 3

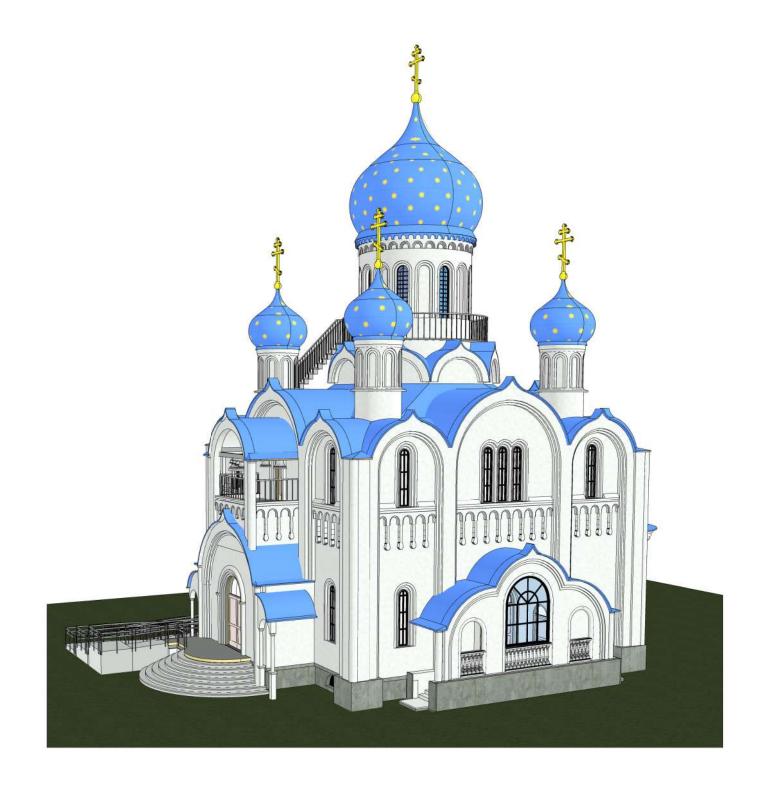

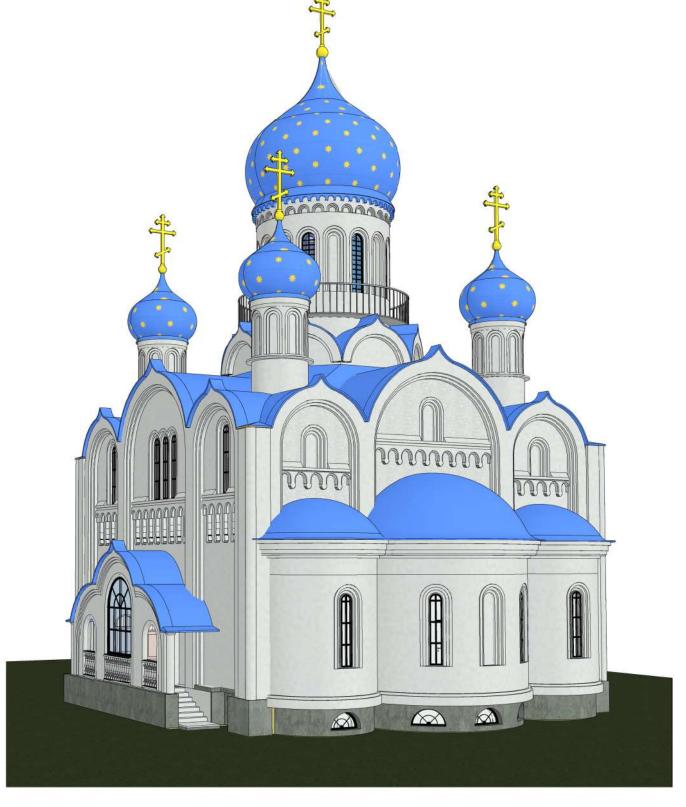

						П05-03/2023-01 – АР.ЭП	Перспективные виды 3, 4
Изм.	Кол.ич.	/lucm	№док.	Подп.	Дата		•